

Beschlussvorlage

zur Behandlung im: **Ausschuss für Planung, Verkehr, Energie und Umwelt**

zur Kenntnis im: **Ortsbeirat Weststadt**

Betreff: Verwendung der Haushaltmittel für "Kleine Straßenbaumaßnahmen"

Bezug:

Anlagen: 3 Bezeichnung:

Beschlussantrag:

Die Restmittel bei der HH-Stelle 2.6300.9502.000 (Kleine Straßenbaumaßnahmen) in Höhe von 90.000 € werden für Umgestaltungsmaßnahmen im Schleifmühlweg im Bereich zwischen der Einmündung in die Westbahnhofstraße und der Einmündung Pulvermühlstraße eingesetzt.

Finanzielle Auswirkungen		Jahr: 2010	Folgej.:
Investitionskosten:	€ 90.000	€ 90.000	€
bei HHStelle veranschlagt:	2.6300.9502.000		
Aufwand / Ertrag jährlich	€	ab:	

Ziel:

Klärung des Einsatzes der Haushaltmittel für Kleine Straßenbaumaßnahmen.

Begründung:

1. Anlass / Problemstellung

Bei der HH-Stelle 2.6300.9502.000 (Kleine Straßenbaumaßnahmen) sind im Haushaltsplan 2010 insgesamt 100.000 € finanziert. Reste dieser HH-Stelle aus dem Vorjahr wurden bei der Übertragung der HH-Reste gestrichen.

Es ist zu klären, wie diese Haushaltsmittel im Jahr 2010 schwerpunktmäßig eingesetzt werden sollen.

2. Sachstand

Von dem Haushaltsmitteln „Kleine Straßenbaumaßnahmen“ sind mit der Vorlage 52/2010 für Änderungen der Verkehrsführung an der östlichen Herrenberger Straße bereits 10.000 € gebunden. Damit verbleiben aktuell 90.000 € an freien Mitteln zur Vergabe.

Im Zusammenhang mit laufenden Projekten gibt es derzeit mehrere Möglichkeiten, die Restmittel für kleine Straßenbaumaßnahmen einzusetzen.

Möglichkeit 1 – Spemannstraße

Auf der gesamten Länge der Spemannstraße muss der Abwasserkanal auf DN 700 aufgeweitet werden. Von Seiten der Stadtwerke müssen Teile der Wasserversorgung erneuert werden. Dabei wird die Straßenoberfläche nahezu vollständig erneuert, wobei der vorhandene talseitige Gehweg weitgehend erhalten bleiben wird. Im Zuge dieser Tiefbaumaßnahme wäre es grundsätzlich möglich analog dem Vorgehen in der Ebertstraße und der Christophstraße, den vorhandenen Gehweg auszubauen und einen verkehrsberuhigten Bereich auszuweisen. Die Verwaltung hat verschiedene Varianten und Möglichkeiten geprüft, von denen die günstigste Variante rund 148.000 € kostet. Die zugrunde liegende Planung ist aus Anlage 1 ersichtlich.

Die vorhandenen Haushaltsmittel reichen also nicht vollständig aus, um die Straße in einen verkehrsberuhigten Bereich umzubauen.

Möglichkeit 2 – Schleifmühlweg

Im Zusammenhang mit dem Verkauf und dem Abbruch des früheren Betriebsgrundstückes der SBT am Schleifmühlweg, muss für eine Umverlegung der Kanalisation, die das Grundstück quert, in den Schleifmühlweg auf Höhe des Betriebsgrundstückes eingegriffen werden (vgl. Anlage 2).

Durch die Verschmälerung der Straße und die Baumpflanzungen soll der öffentliche Raum im Zusammenhang mit den geplanten Vorhaben der Innenentwicklung städtebaulich aufgewertet werden. Die Verwaltung hat verschiedene Varianten geprüft, von denen die favorisierte Variante rund 90.000 € kostet. Diese Variante ist in Anlage 2 dargestellt. Die Planung ist mit dem Stadtverkehr und den Leitungsträgern abgestimmt.

Die vorhandenen Haushaltsmittel reichen aus, um den Straßenabschnitt aufzuwerten.

Möglichkeit 3 – Kreisverkehr Ebenhalde

Die Kreuzung Ebenhalde / Schnarrenbergstraße / Rosenau ist seit Jahren ein Unfallschwerpunkt, dessen Beseitigung von der Polizei angemahnt wird. Die Einrichtung eines Kreisverkehrs würde hier Abhilfe schaffen.

Die Verwaltung hat verschiedene Varianten geprüft, die zwischen 53.000 € und 200.000 € kosten. Die Variante für einen provisorischen Kreisverkehr ist in Anlage 3 dargestellt. Die Variante eines Provisoriums wäre mit den noch vorhandenen Haushaltsmitteln finanzierbar.

3. Lösungsvarianten

Die Möglichkeiten zur Mittelverwendung sind im Sachstand dargestellt.

4. Vorschlag der Verwaltung

Die Verwaltung schlägt vor, die Haushaltsmittel für die städtebauliche Aufwertung des Schleifmühleweges im Bereich der Neubebauung auf dem früheren SBT-Grundstück einzusetzen. Damit würde dieser Bereich der Weststadt in Verbindung mit der Investorenbebauung eine deutliche Aufwertung erfahren.

Demgegenüber erscheint der Verzicht darauf, die Spemannstraße als verkehrsberuhigten Bereich auszubauen, als vertretbar. Die Spemannstraße ist durch sehr wenig Verkehr als ruhige Anwohnerstraße charakterisiert. Eine Ausweisung als verkehrsberuhigter Bereich scheint deshalb als nicht zwingend geboten, zumal die Straße für einen verkehrsberuhigten Bereich mit 300 m recht langgezogen ist.


Die Einrichtung eines Kreisverkehrs an der Ebenhalden / Rosenauer Straße ist zwar dringend, kann und sollte angesichts des aktuellen Bedarfs am Schleifmühleweg nochmals zurückgestellt werden.

5. Finanzielle Auswirkungen

Bei der HH-Stelle 2.6300.9502.000 (kleine Straßenbaumaßnahme) sind noch 90.000 € Mittel frei zur Vergabe - vorbehaltlich der Genehmigung des Haushalts. Mit dem Vorschlag der Verwaltung ist über die gesamten Mittel verfügt. Sollte bei der Abrechnung noch ein Restbetrag übrigbleiben, so könnte dieser zum Jahresende als Haushaltsrest nach 2011 übertragen werden.

6. Anlagen

- Anlage 1: Spemannstraße
- Vorschlag eines verkehrsberuhigten Bereiches
- Anlage 2: Schleifmühleweg
- Vorschlag einer Umgestaltung im Bereich des ehemaligen Stützpunktes der SBT
- Anlage 3a u. 3b : Kreisverkehr Ebenhalde
- Vorschlag eines Provisoriums

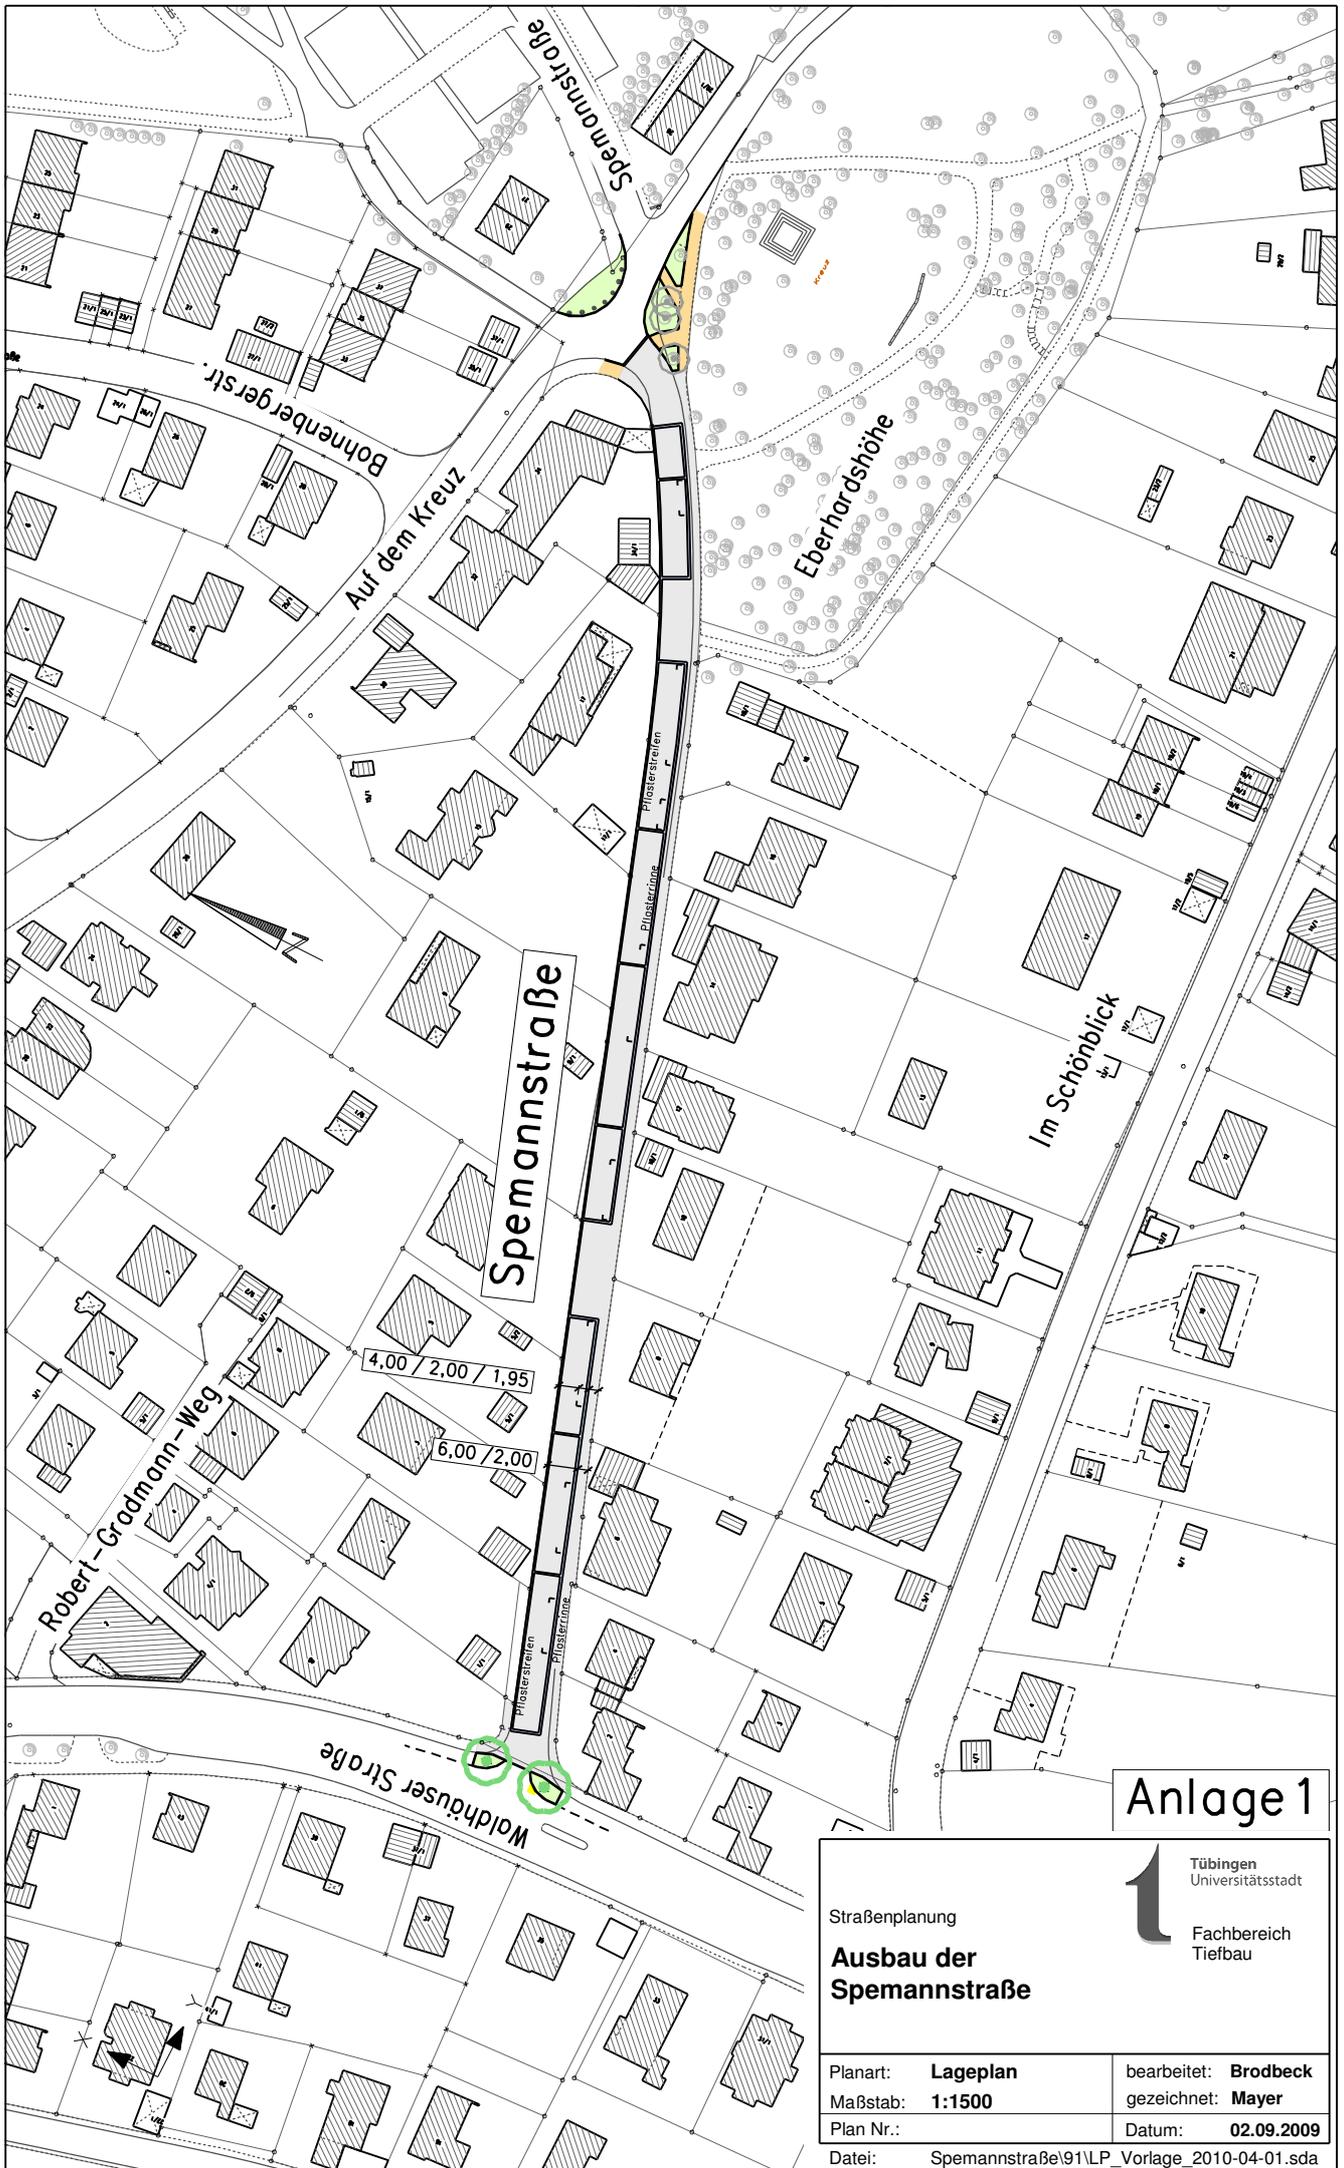


Anlage 1



Straßenplanung
**Ausbau der
 Spemannstraße**


Planart: Lageplan	bearbeitet: Brodbeck
Maßstab: 1:1500	gezeichnet: Mayer
Plan Nr.:	Datum: 02.09.2009
Datei: Spemannstraße\91\LP_Vorlage_2010-04-01.sda	

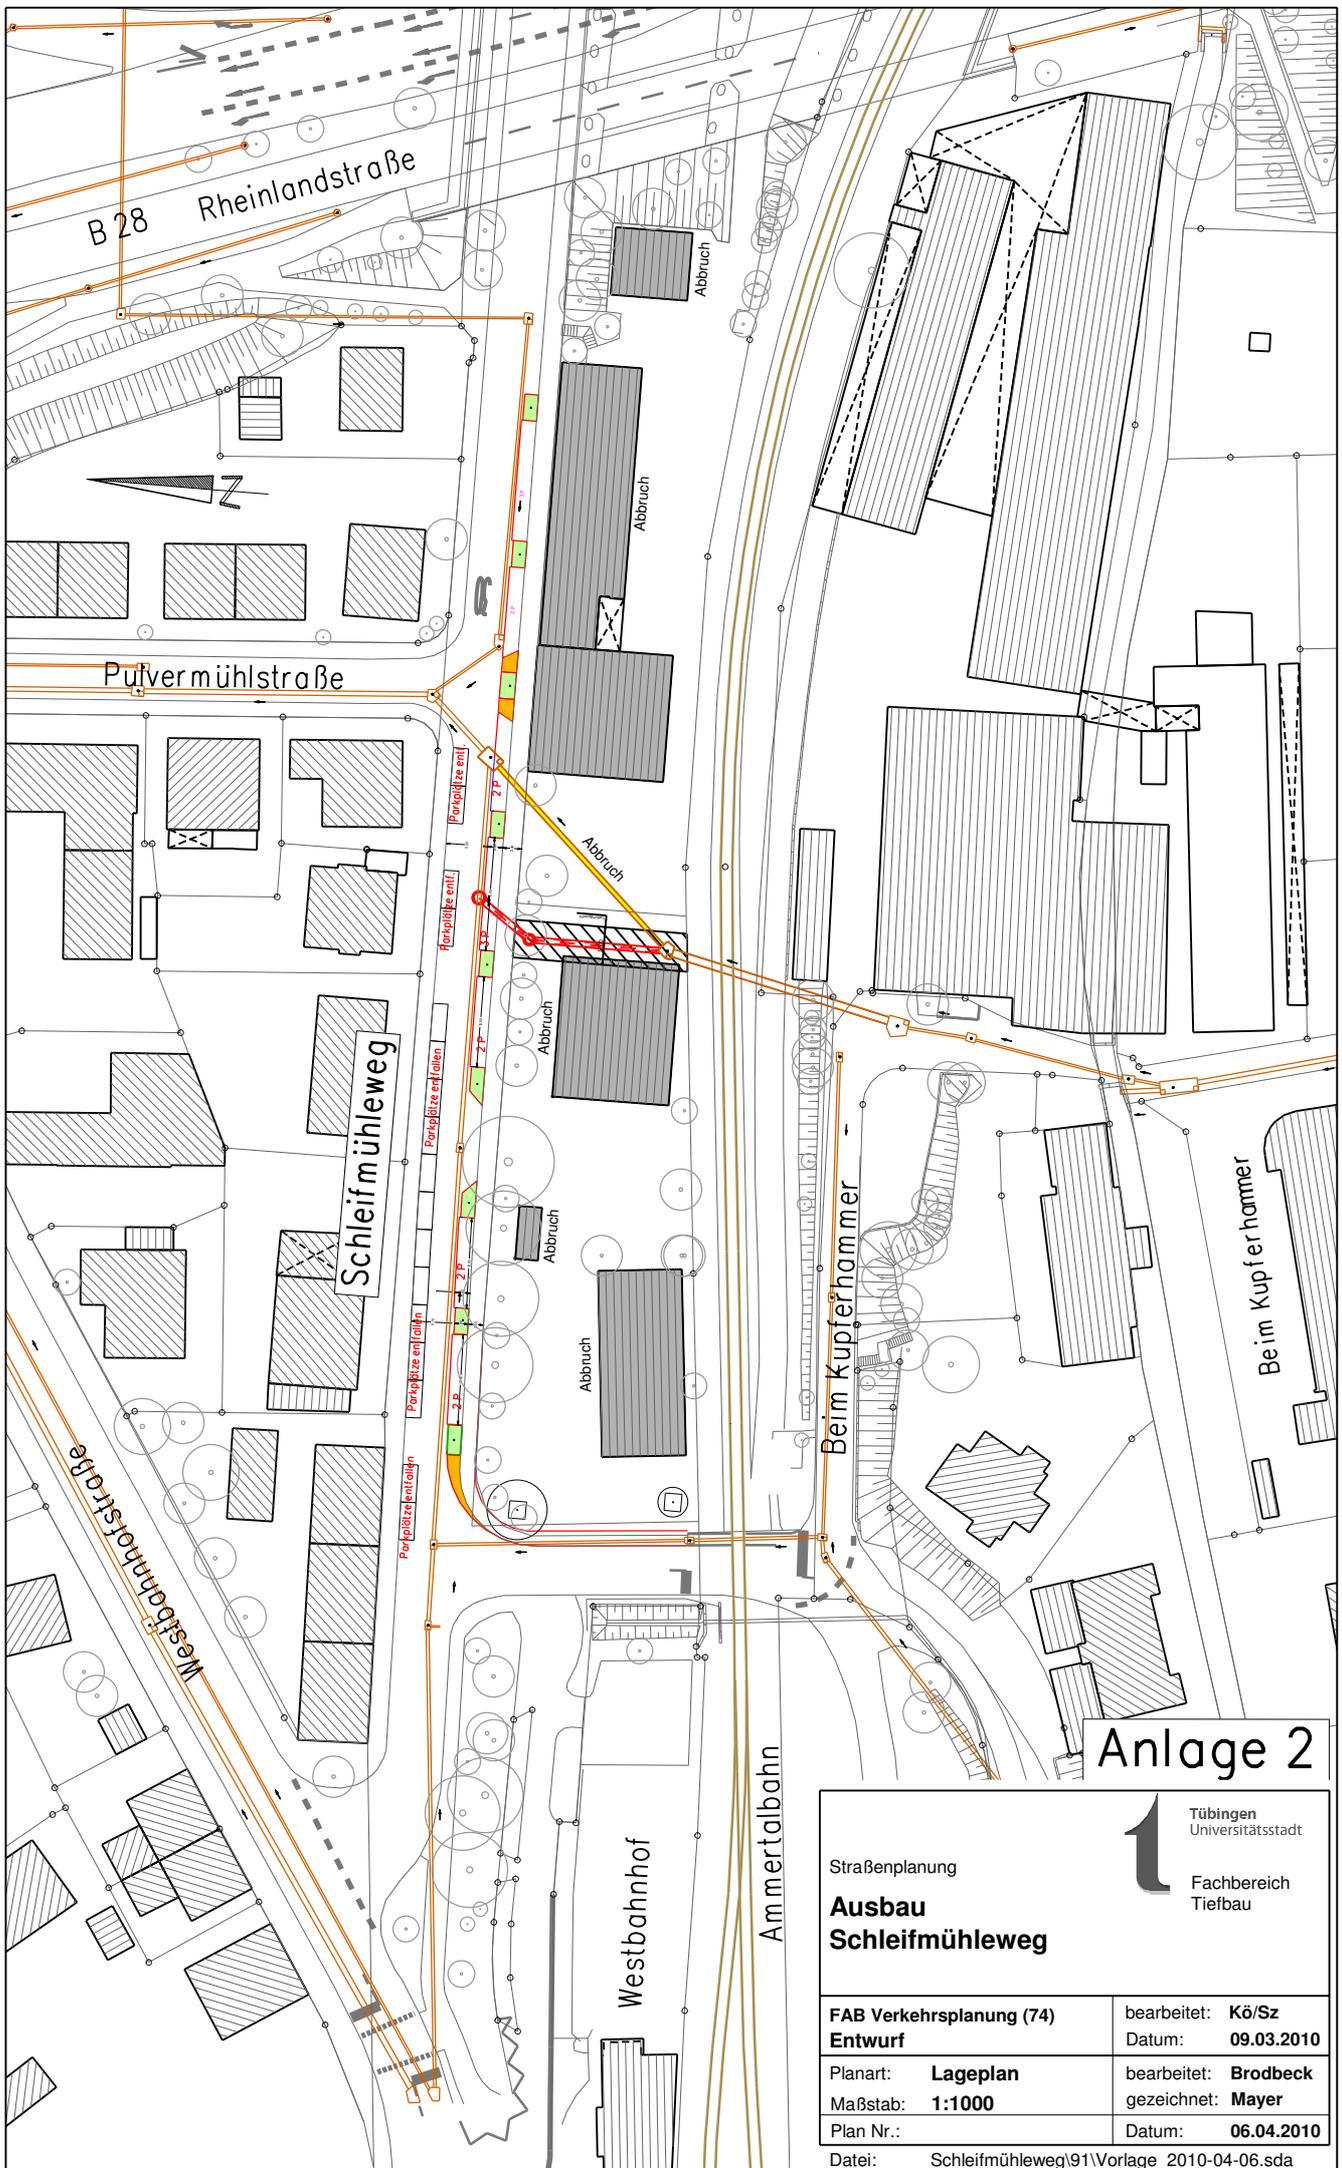

Anlage 2

 Tübingen Universitätsstadt	
Fachbereich Tiefbau	
Straßenplanung Ausbau Schleifmühlweg	
FAB Verkehrsplanung (74) Entwurf	bearbeitet: Kö/Sz Datum: 09.03.2010
Planart: Lageplan Maßstab: 1:1000	bearbeitet: Brodbeck gezeichnet: Mayer
Plan Nr.:	Datum: 06.04.2010
Date: Schleifmühlweg\91\Vorlage_2010-04-06.sda	



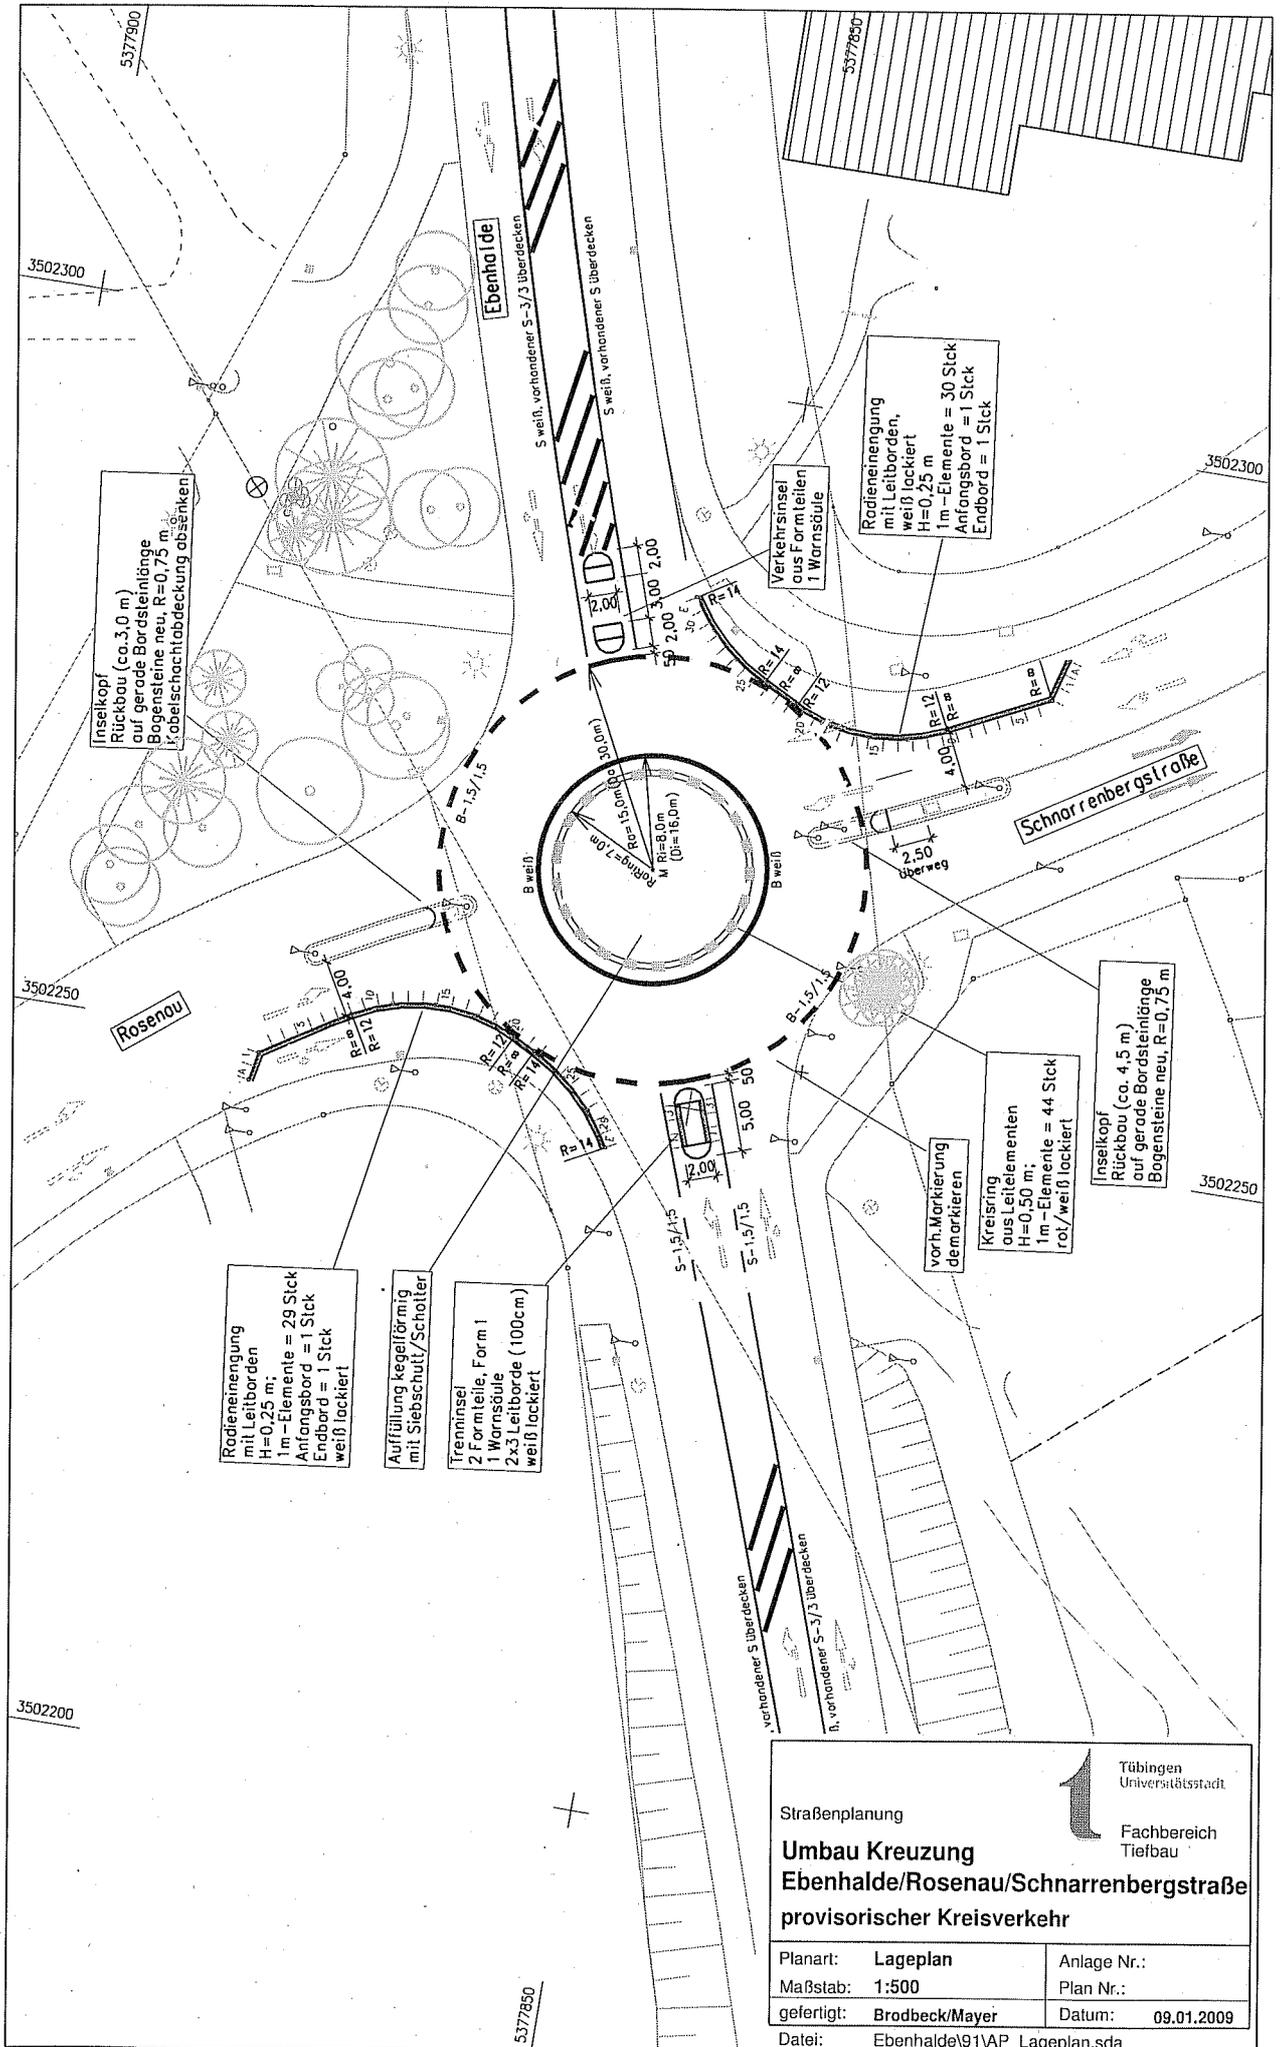

Straßenplanung Umbau Kreuzung Ebenhalde/Rosenau/Schnarrenbergstraße provisorischer Kreisverkehr		Tübingen Universitätsstadt Fachbereich Tiefbau
Planart:	Lageplan	Anlage Nr.:
Maßstab:	1:500	Plan Nr.:
gefertigt:	Brodbeck/Mayer	Datum:
Datei:	Ebenhalde\91\AP_Lageplan.sda	